


# OMGEVINGSVERGUNNING

## Tijdelijke flexwoningen achter Weemse Hof Ravenstein

Bijlagen bij bouwbesluit

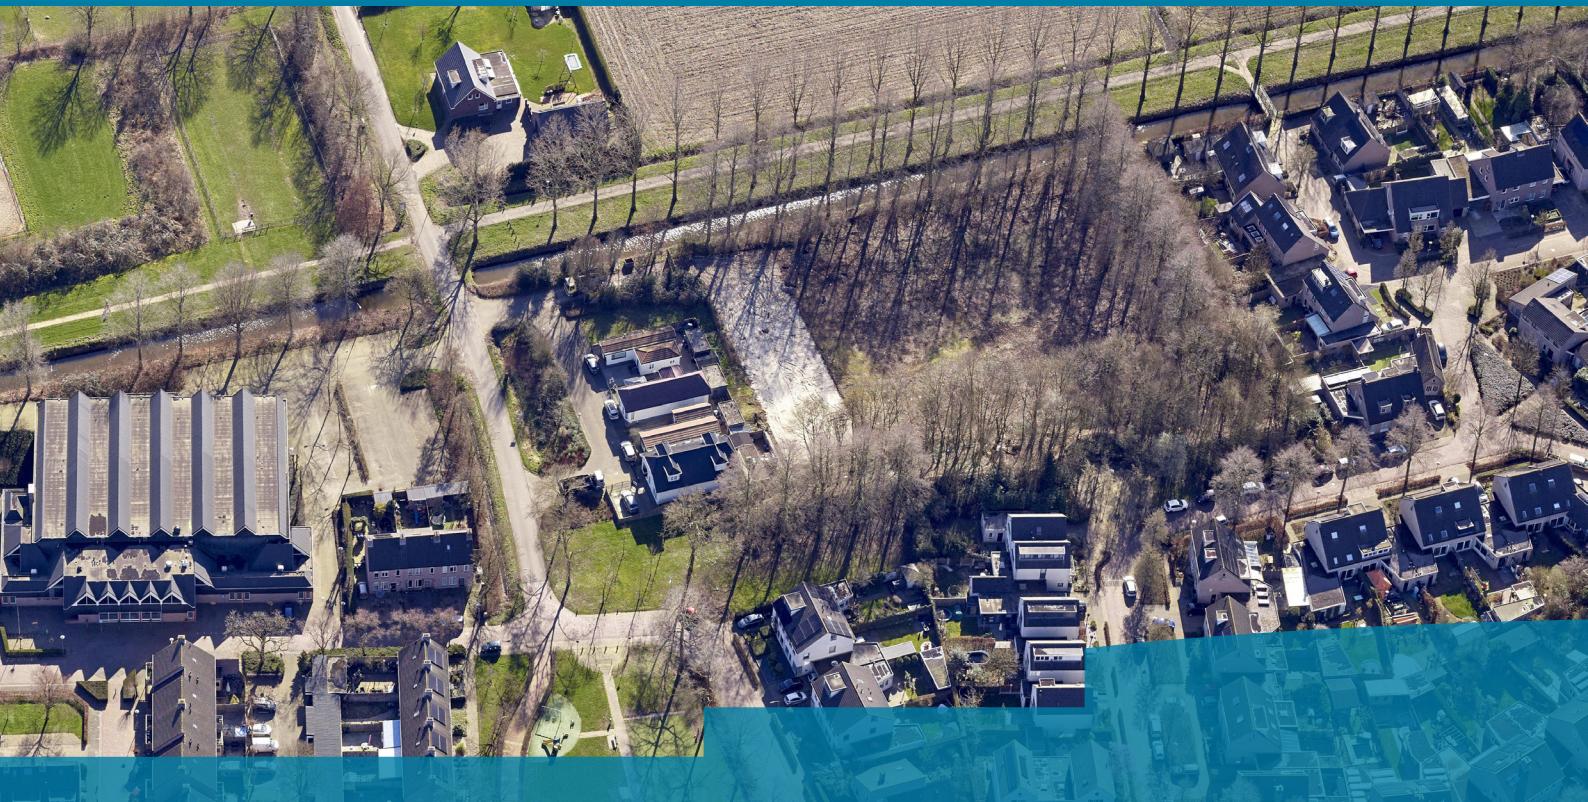





**Situatie - terreininrichting - schaal 1:200**

**Bouwwerk 1 (10x type:DUO) - schaal 1:100**


**Renvooi:**

**BRANDVEILIGHEID:**

Een rader van de constructiedelen (met zinle vries- en traconsucties) voldoet tenminste aan brandklasse D en grenzend aan binenruimte tevenaar aan rookkast Sff, overeenkomst NEN-EN 13050-1. In uitvoering hierop is deze tenminste aan de voorlenging van de kast een verticale houten raathalte met 2 X 0.9 mtr. houten deur 2.2 X 0.9 mtr. houten frame met 30mm isolatie blutimineuze dakkobekleding + 30mm isolatie dakhoogte max. 2400+peil.

**Situatie**

Gemeente Oss, Hongerveldstraat / Ravenstein  
Sectie D  
Nummer(s): .....  
Schaal: 1:500  
Woningen 1 t/m 25 = type DUO (bouwwerk 1).  
Woningen 11 t/m 25 = type LEVEL (bouwwerk 2 t/m 4)  
Bebouwd oppervlak:  
Woningen = 823 m<sup>2</sup> + Bergingen = 50 m<sup>2</sup>  
Totaal bebouwd oppervlak = 873 m<sup>2</sup>  
Totaal gebuiksoppervlak = 935 m<sup>2</sup>  
Totaal verblijfsoppervlak = 689 m<sup>2</sup>  
Totaal bruto inhoud = 3416 m<sup>3</sup>

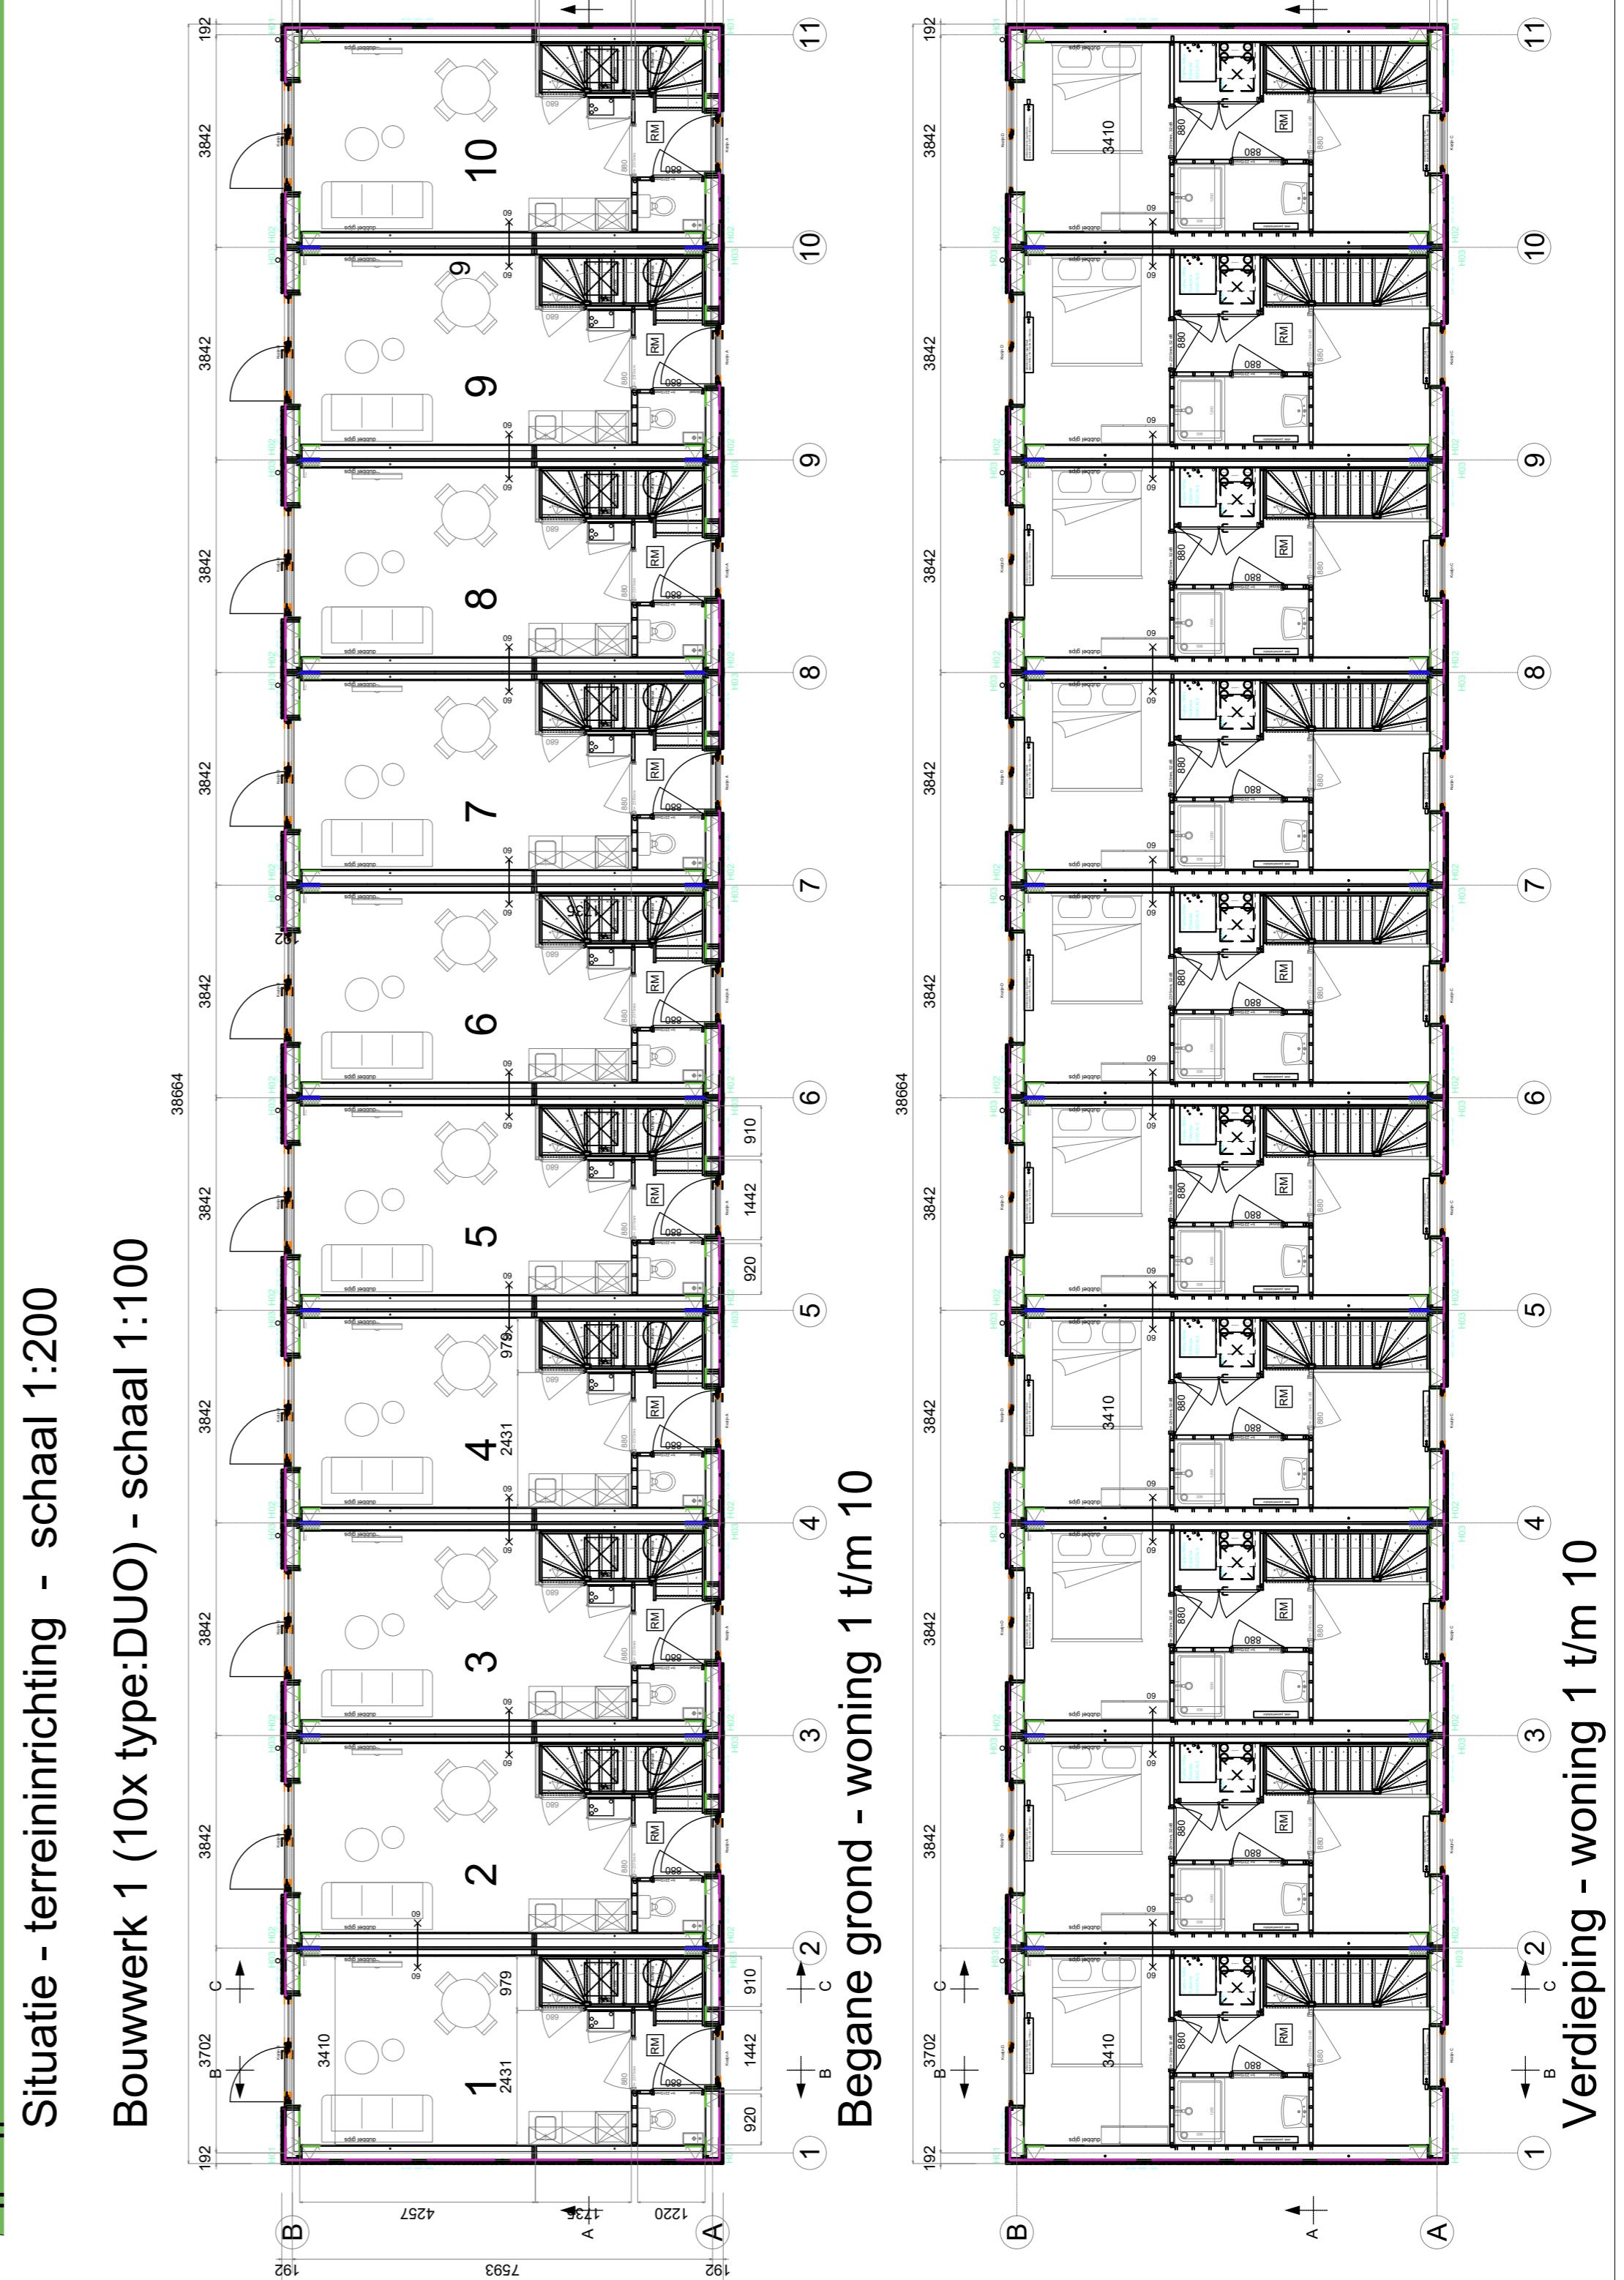


**Situatie**

Gemeente Oss, Hongerveldstraat / Ravenstein

Sectie D  
Nummer(s): .....  
Schaal: 1:500

Woningen 1 t/m 10 = type DUO (bouwwerk 1).  
Woningen 11 t/m 25 = type LEVEL (bouwwerk 2 t/m 4)  
Bebouwd oppervlak:  
Woningen = 823 m<sup>2</sup> + Bergingen = 50 m<sup>2</sup>  
Totaal bebouwd oppervlak = 873 m<sup>2</sup>  
Totaal gebuiksoppervlak = 935 m<sup>2</sup>  
Totaal verblijfsoppervlak = 689 m<sup>2</sup>  
Totaal bruto inhoud = 3416 m<sup>3</sup>

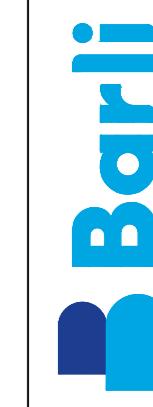


Omgevingsvergunning  
Ontwerp  
Ontwerp  
Situatie, tenueinrichting en  
Toeslag Begane grond / Verdieping DUO  
Alle huizen staan en betrekken datages tevens tekening en berdekening constructeur.

Teekenaar: SydH  
Datum: 25-09-2023  
Versie: 1  
Schaal: 1:100



Projectnummer: 22039  
Projectnaam: 10 DUO / 15 LEVEL Ravenstein  
Opdrachtgever: Mooland

A1  
B01



# Voorgevel bouwwerk 1 - schaal 1:100

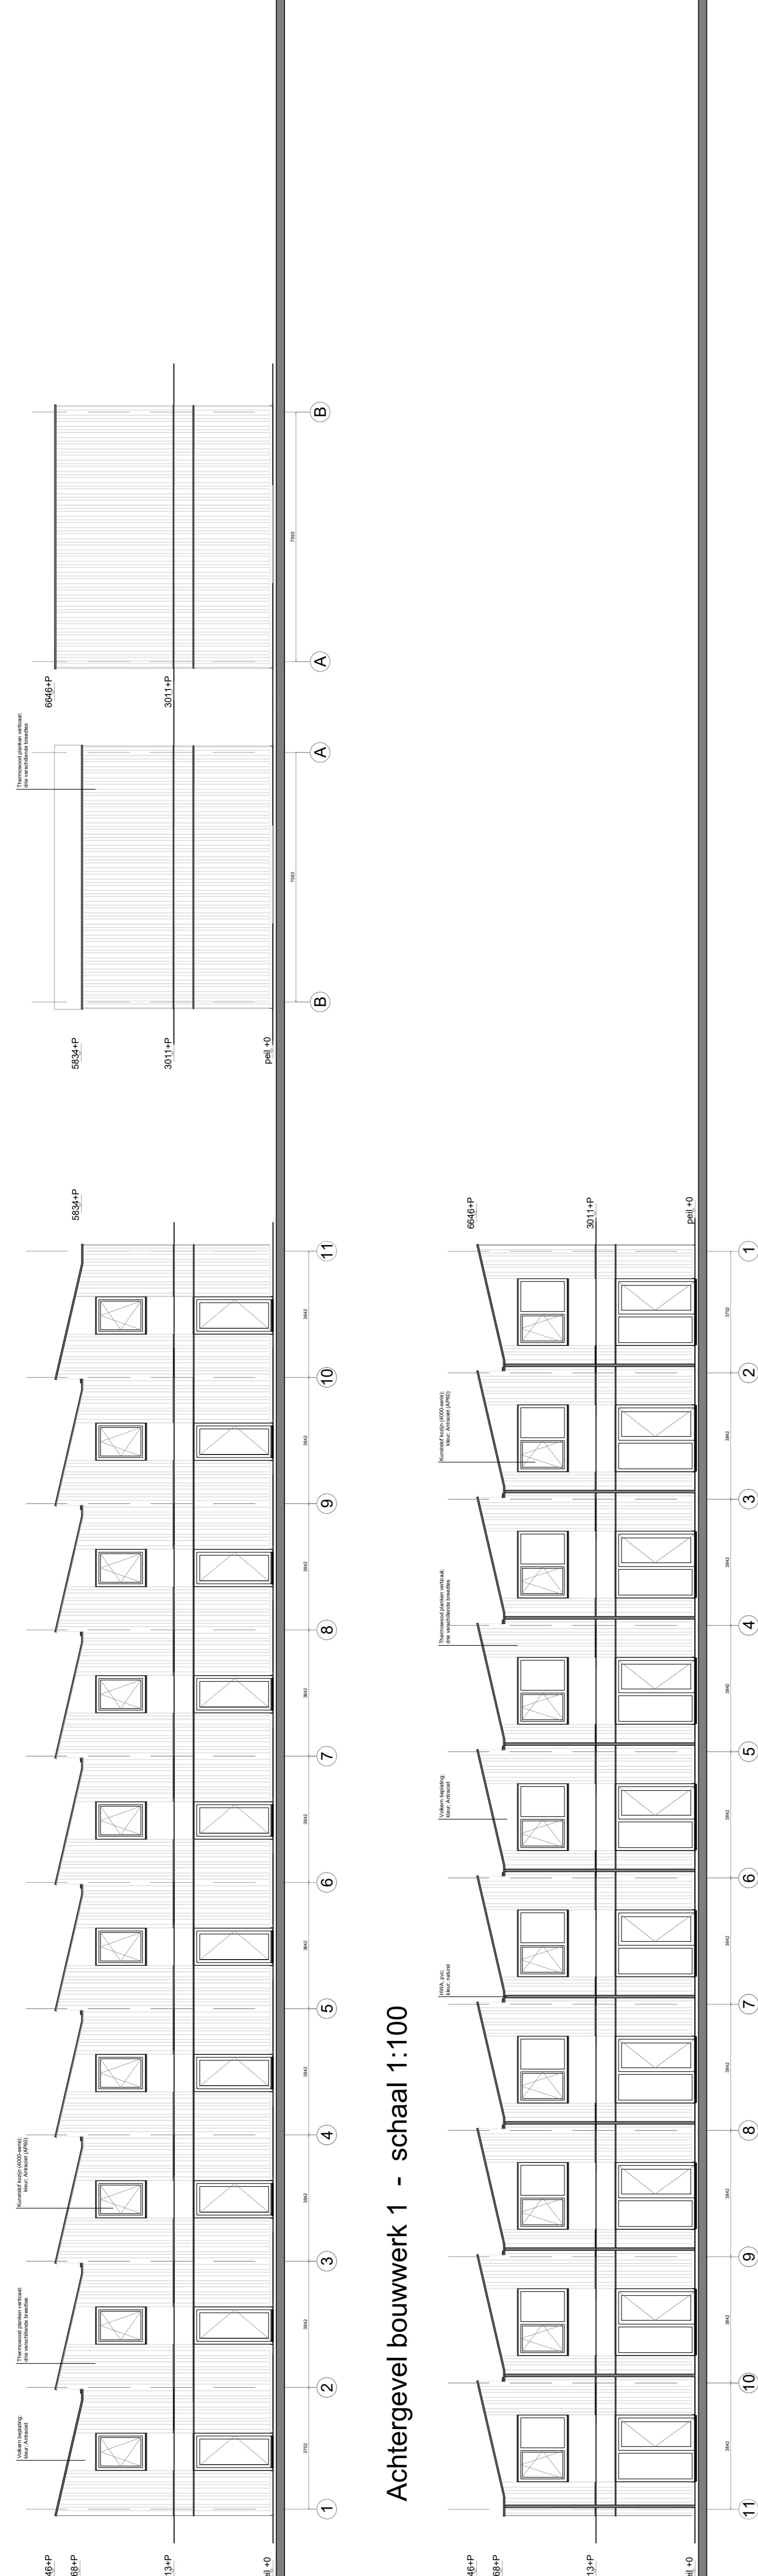


# Voorgevel bouwwerk 1 - schaal 1:100

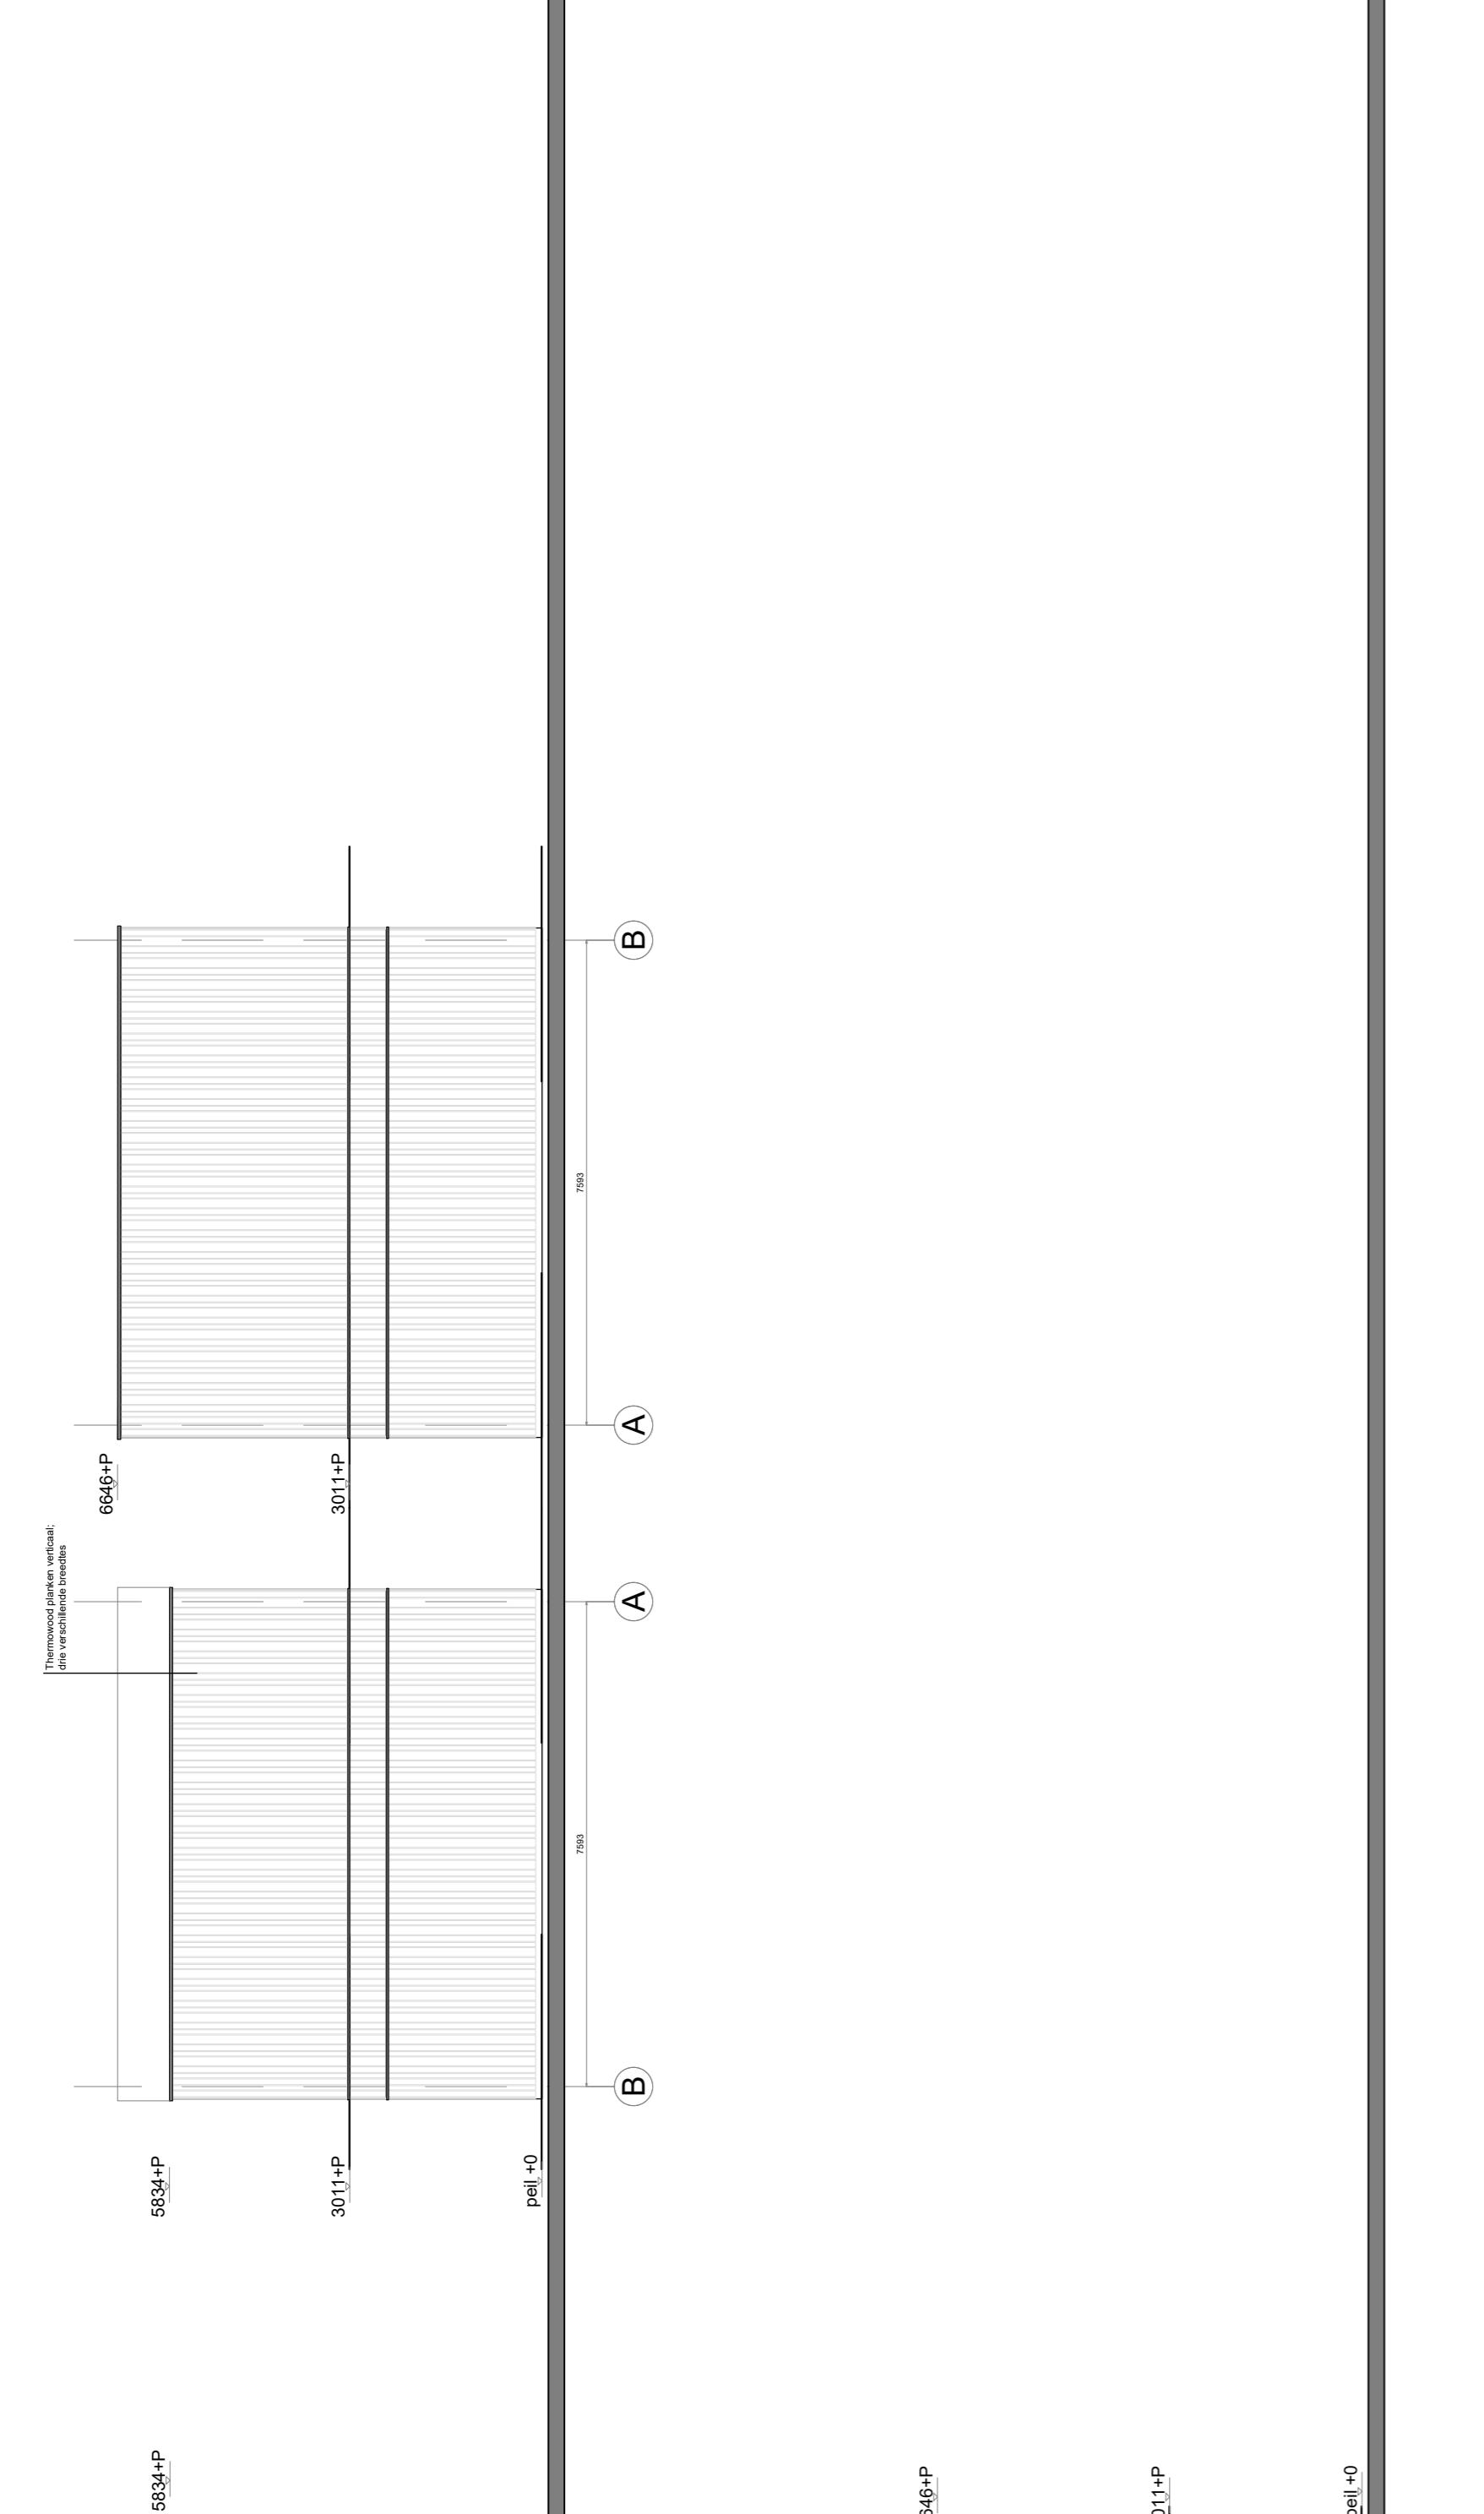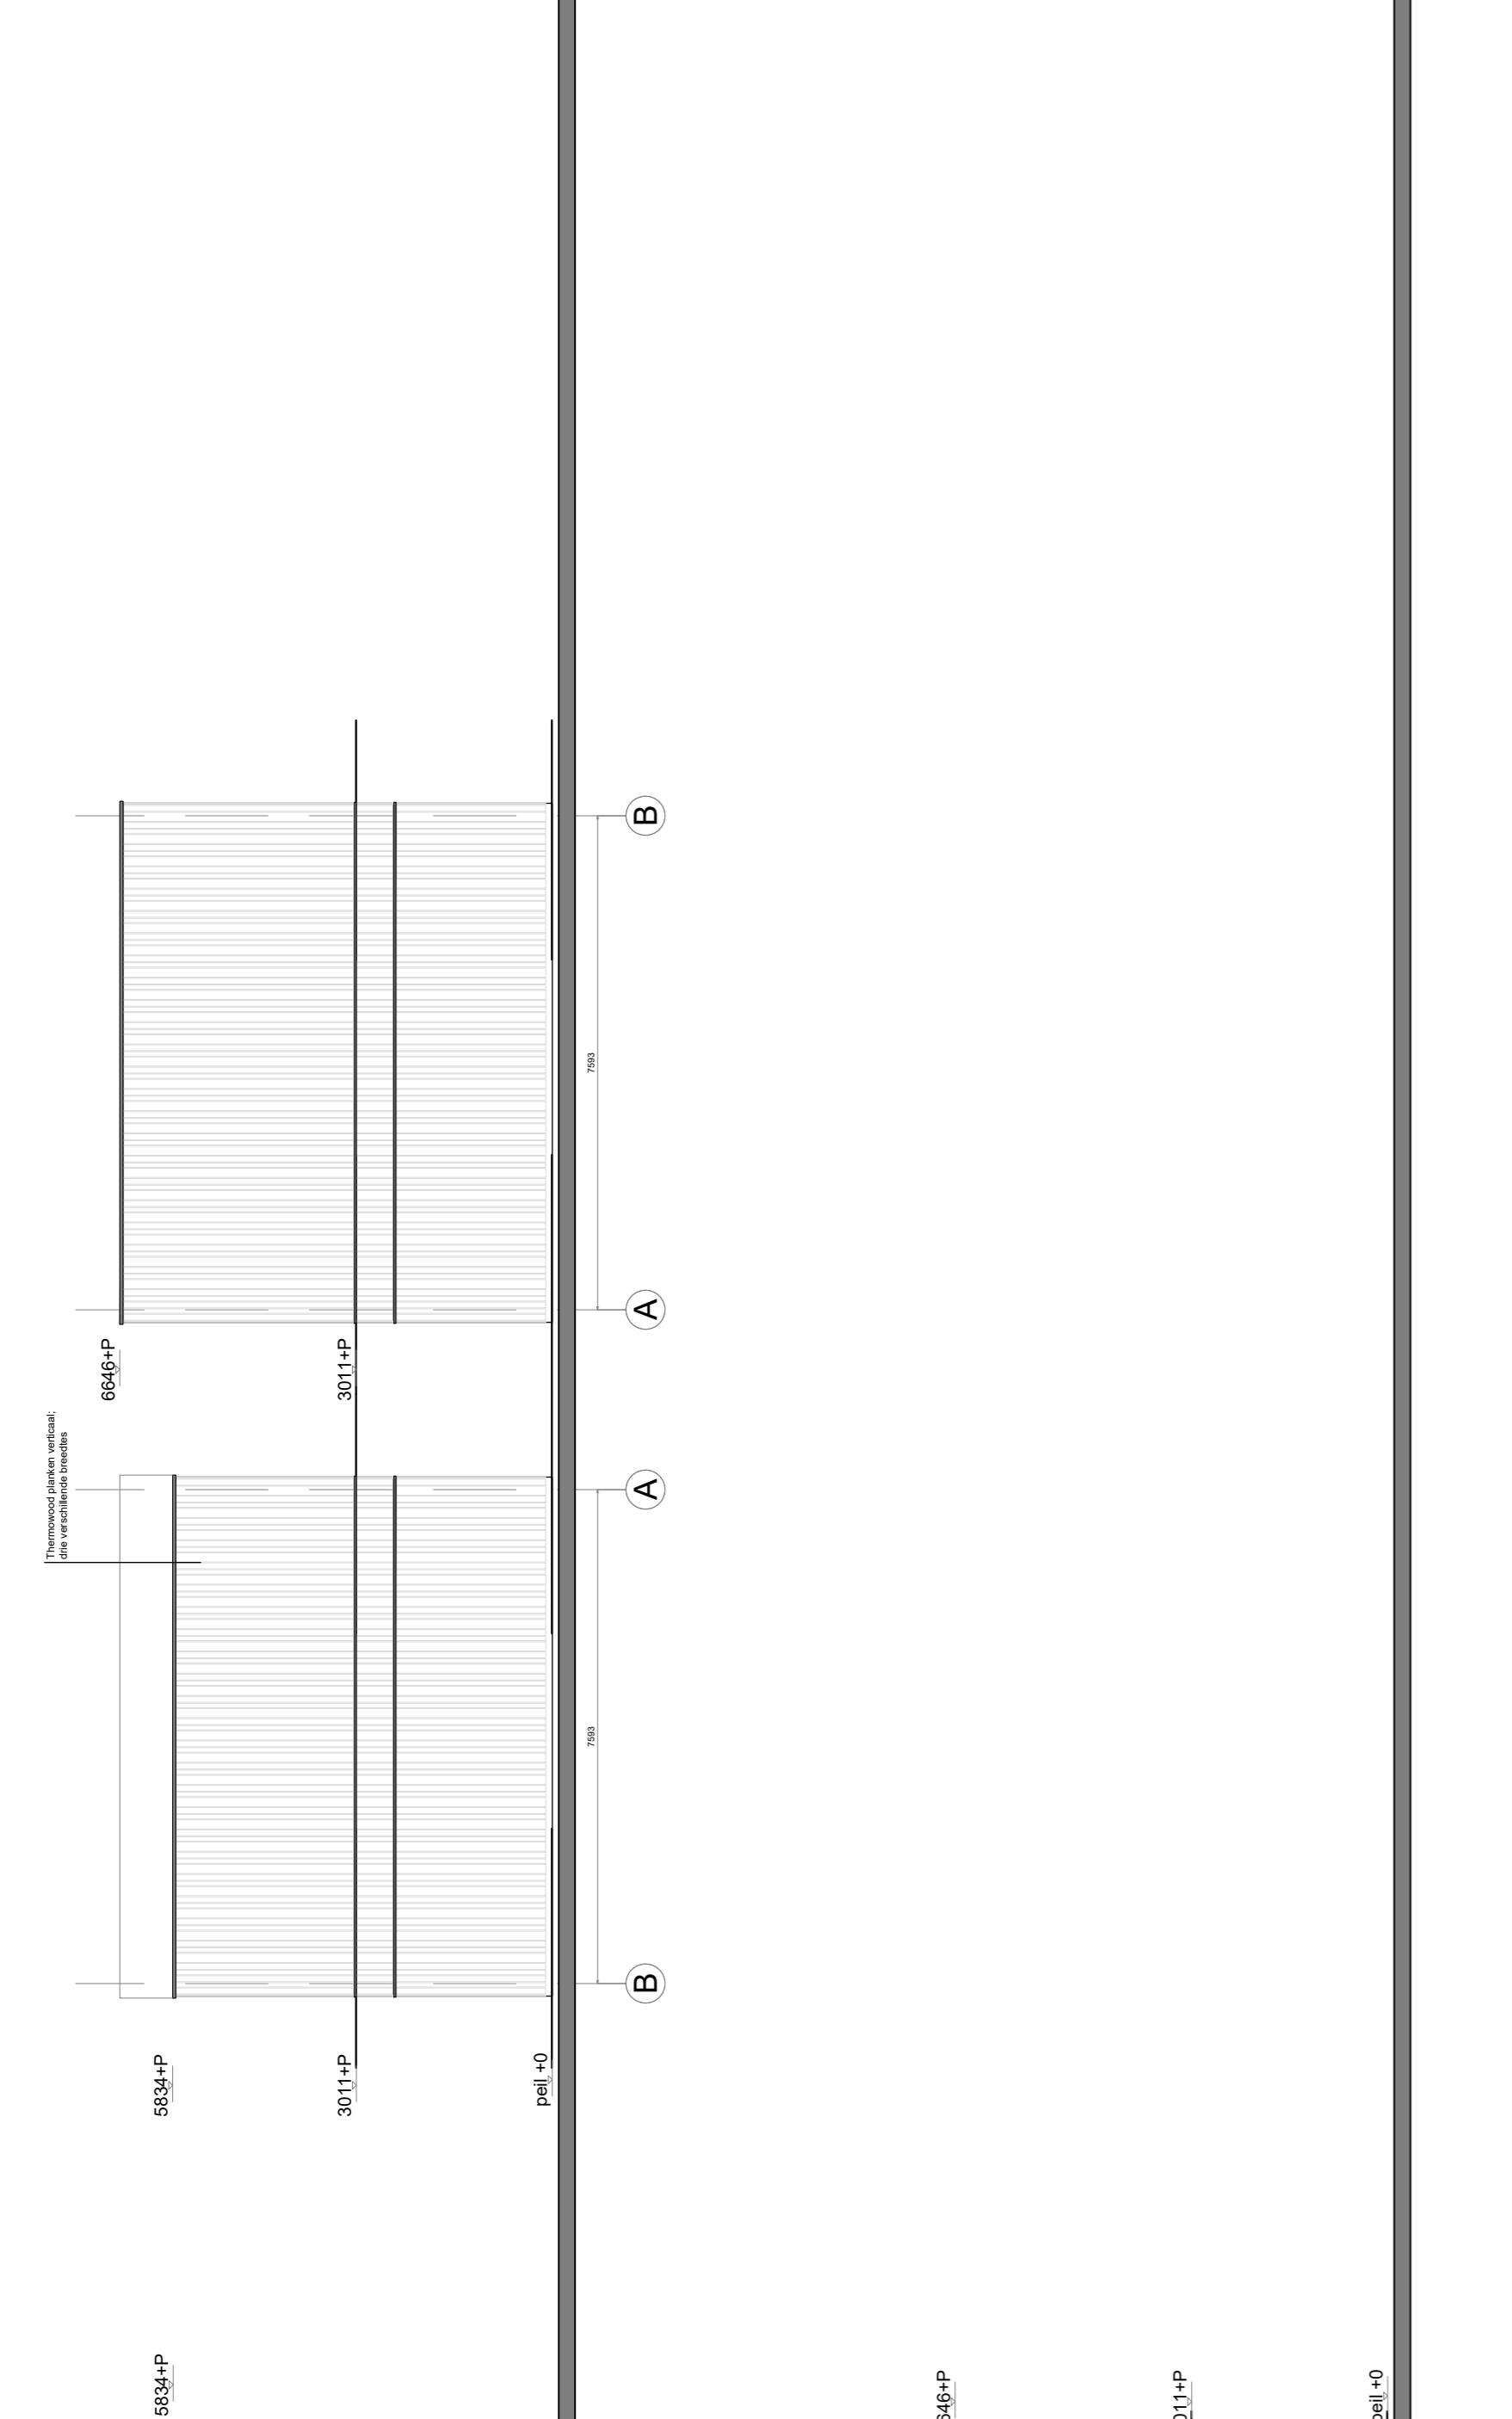

# Achtergevel bouwwerk 1 - schaal 1:100

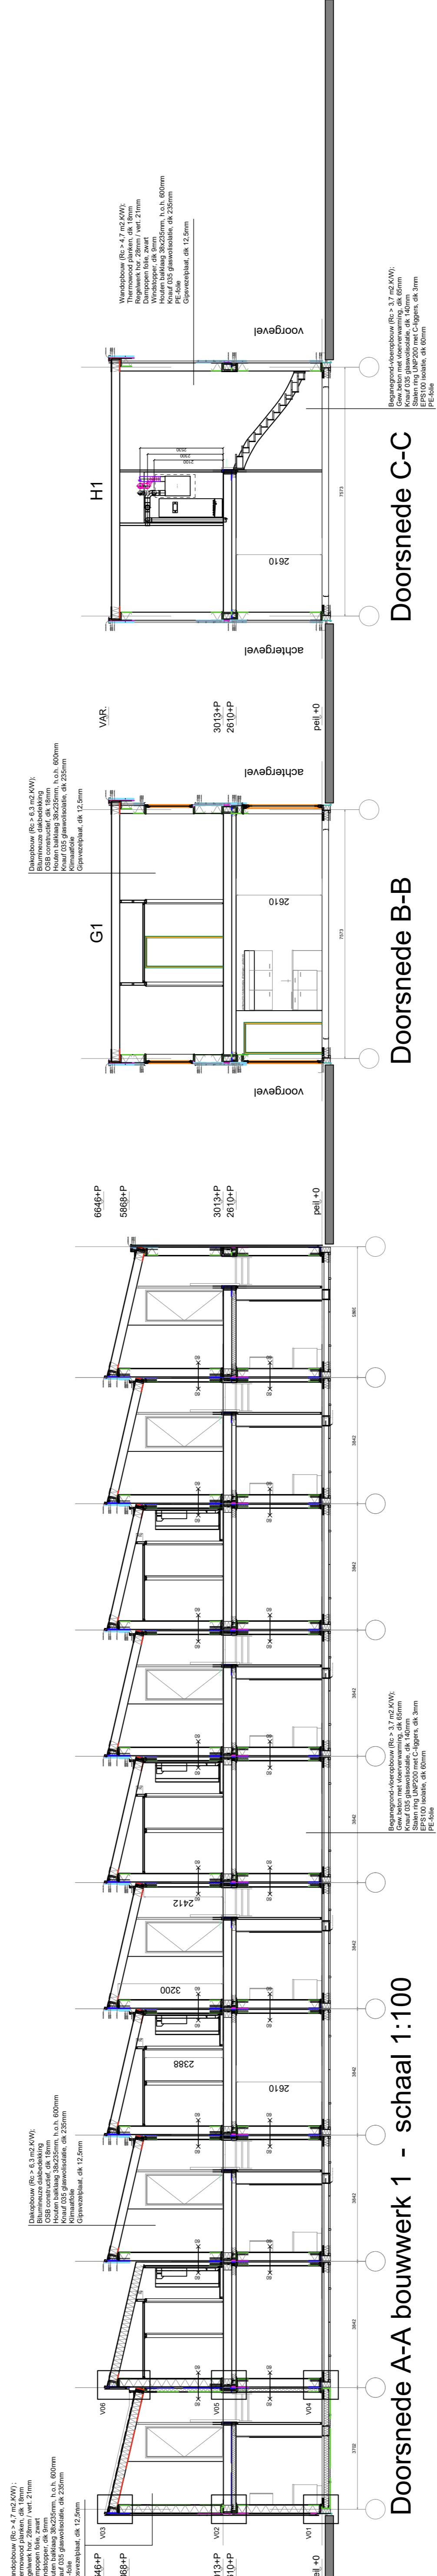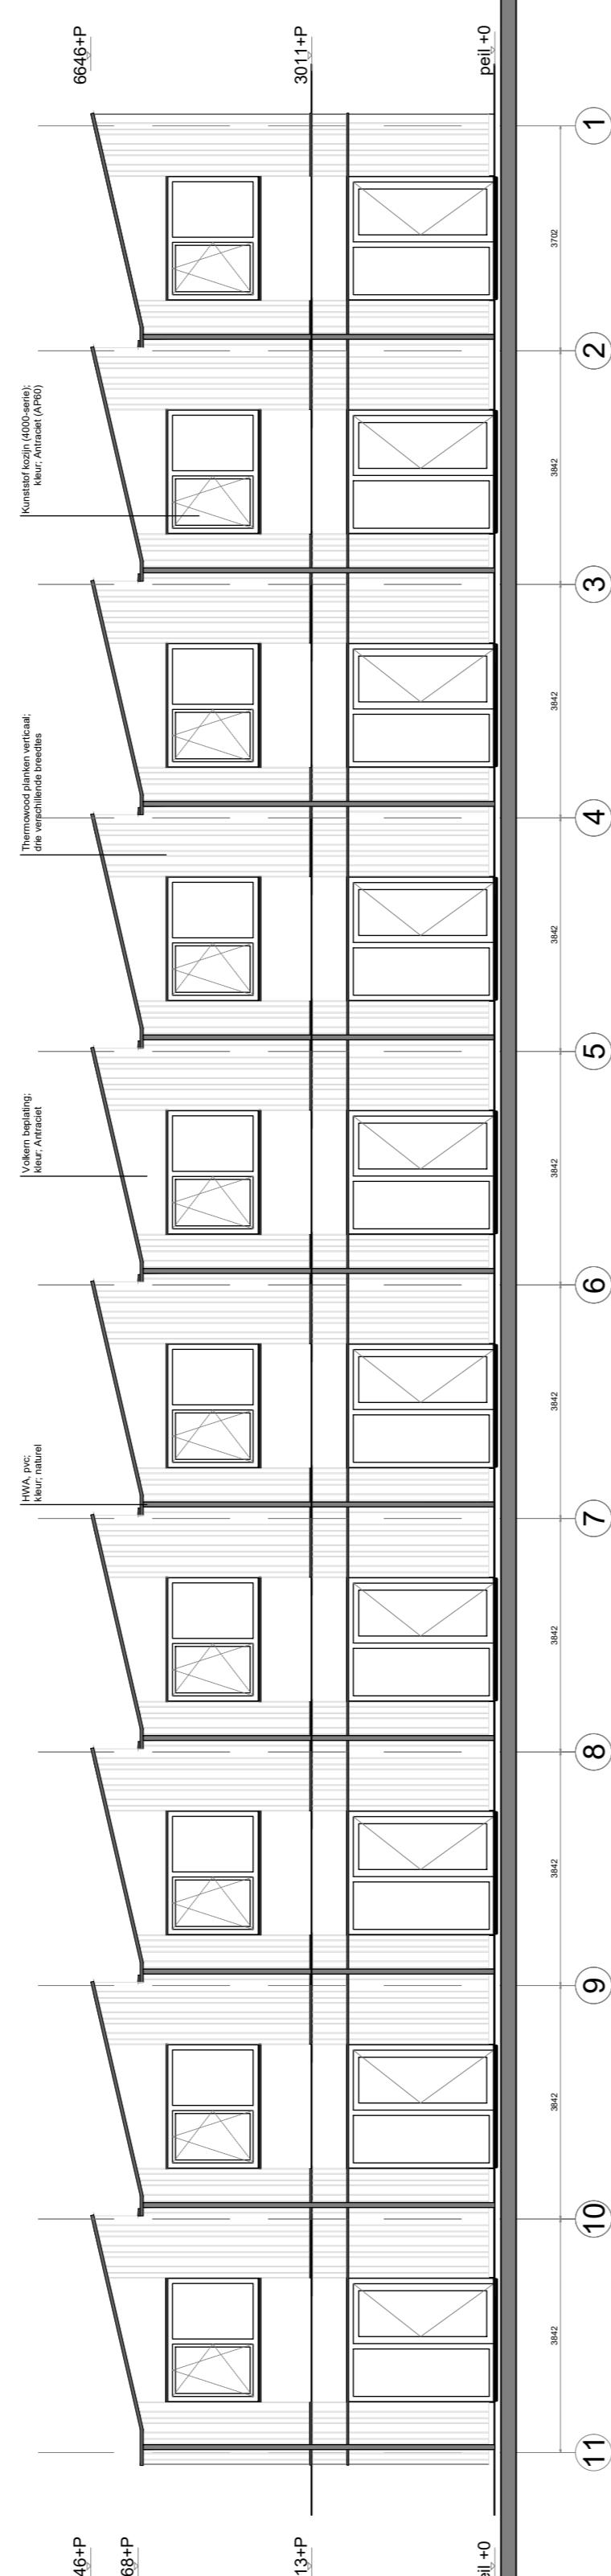

# Dakaanzicht bouwwerk 1 - schaal 1:100

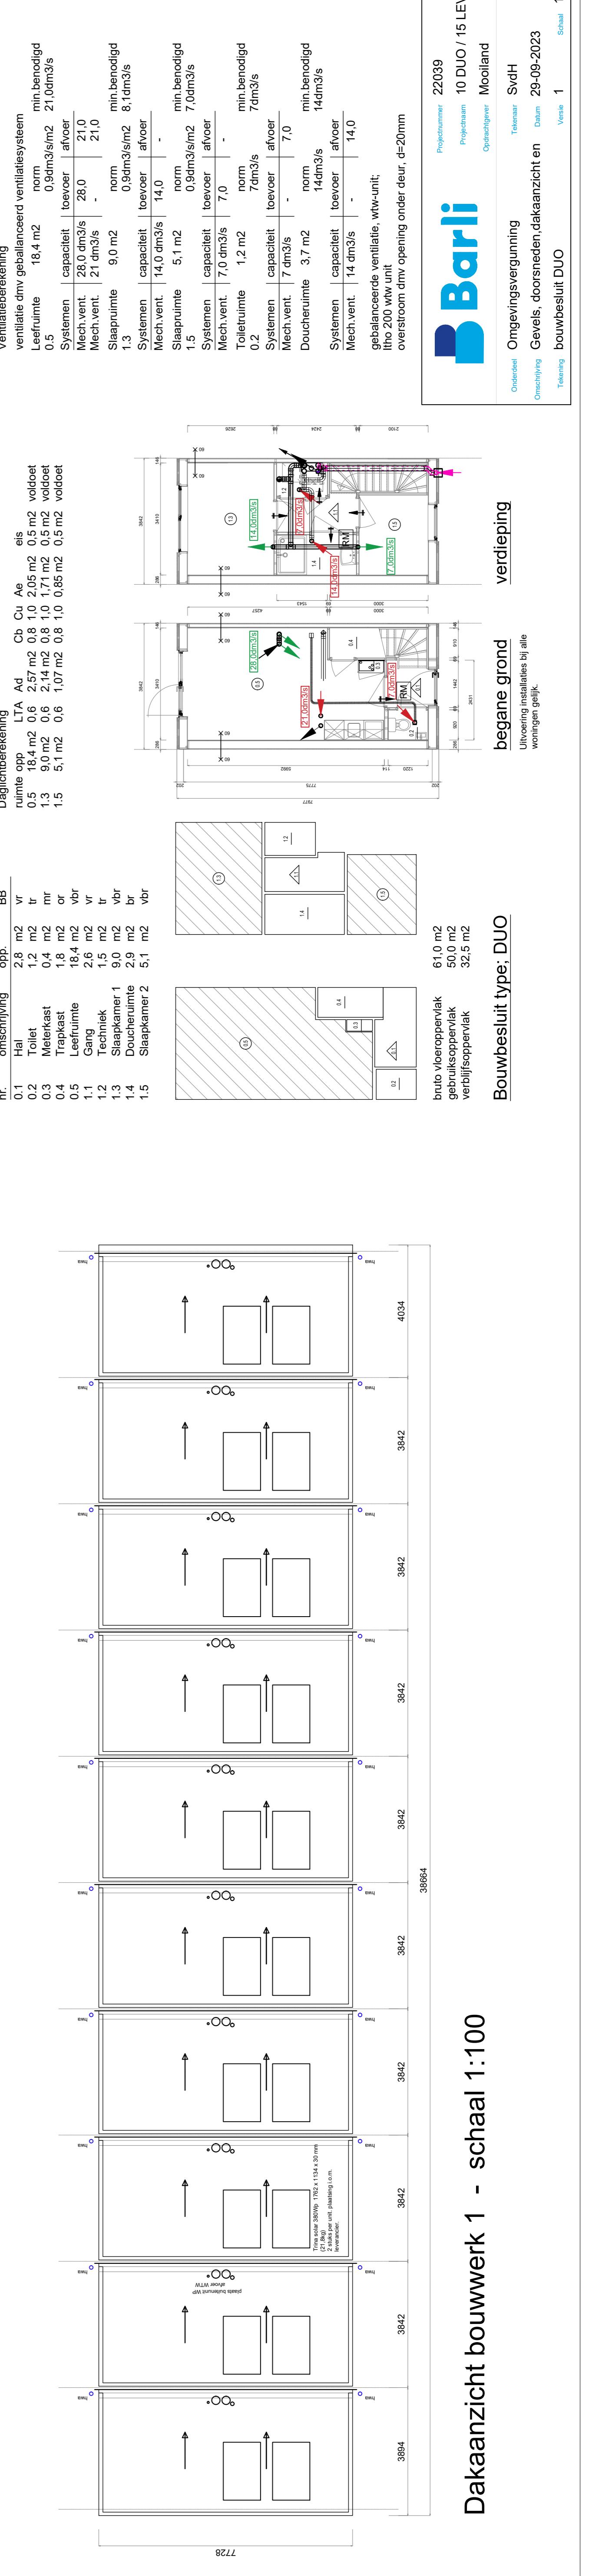

# Dakaanzicht bouwwerk 1 - schaal 1:100

**Barli**  
Omgevingsvergunning  
Gevels, doorgangen, dokaanrichten  
bouwbesluit DUO  
Trekking  
Ordercode: 22039  
Projectnummer: 10 DUO / 15 LEVEL Ravenstein  
Opdrachtgever: SydH  
Tekenaar: 29-09-2023  
Datum: 1  
Versie:  
Schaal: 1:100

**verdieping**

**begane grond**


Uitvoeringsinformaties bij alle  
voorbereidingen

**Bouwbesluit type: DUO**


**B02**

**A1**


## Bouwwerk 2, 3 en 4 (15x type:LEVEL) - schaal 1:100

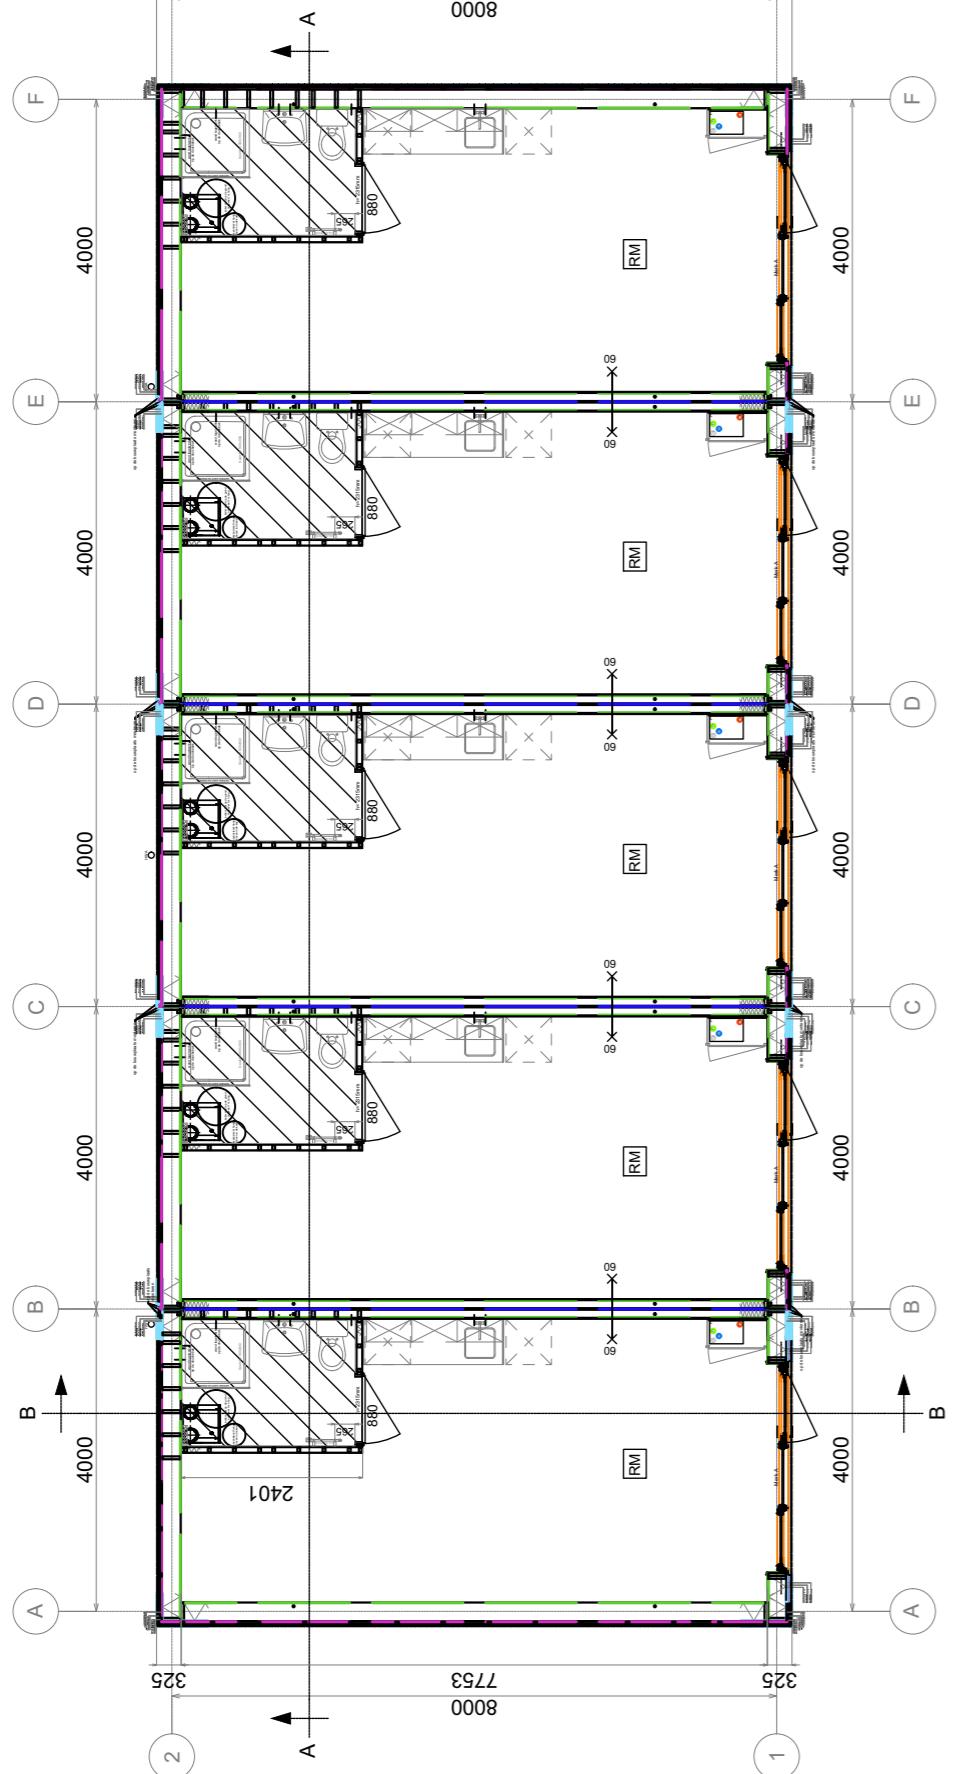


**Begane grond - woning 11 t/m 25**

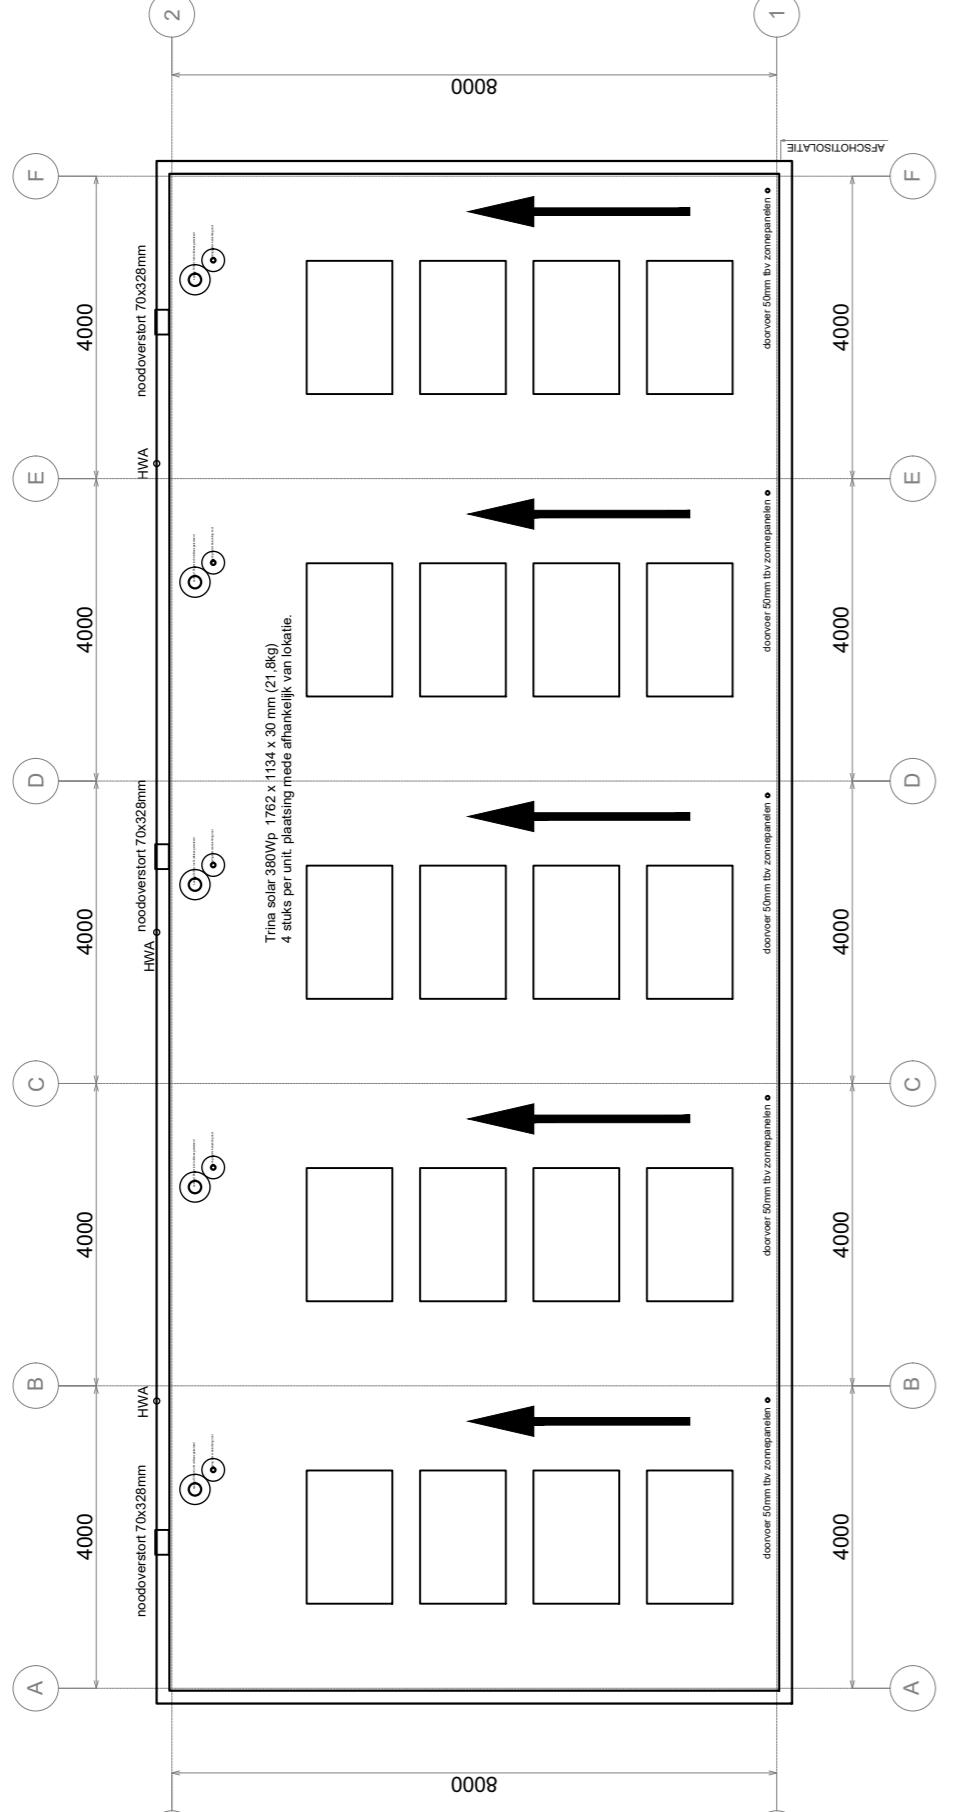

**Dakaanzicht woning 11 t/m 25**

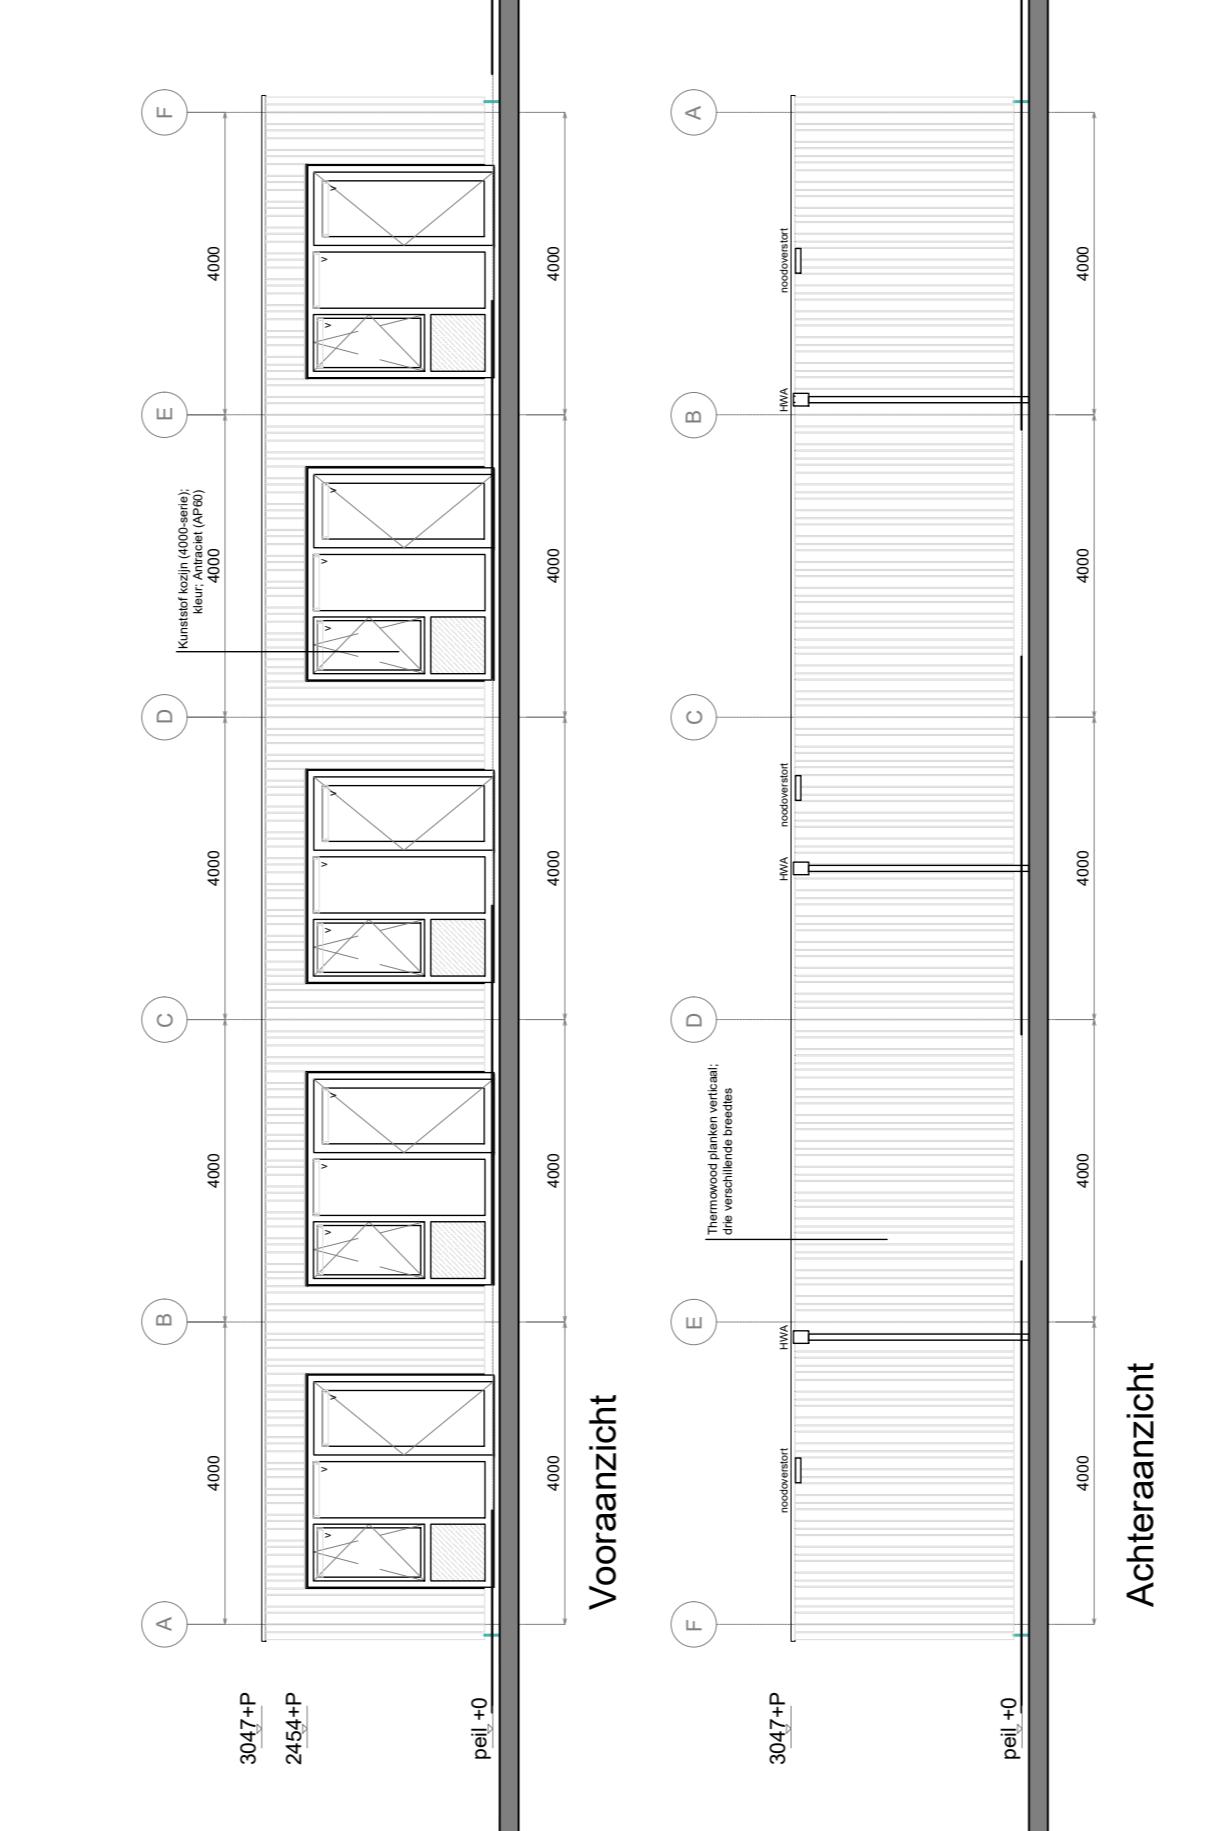

**Gevels (type LEVEL) - schaal 1:100**

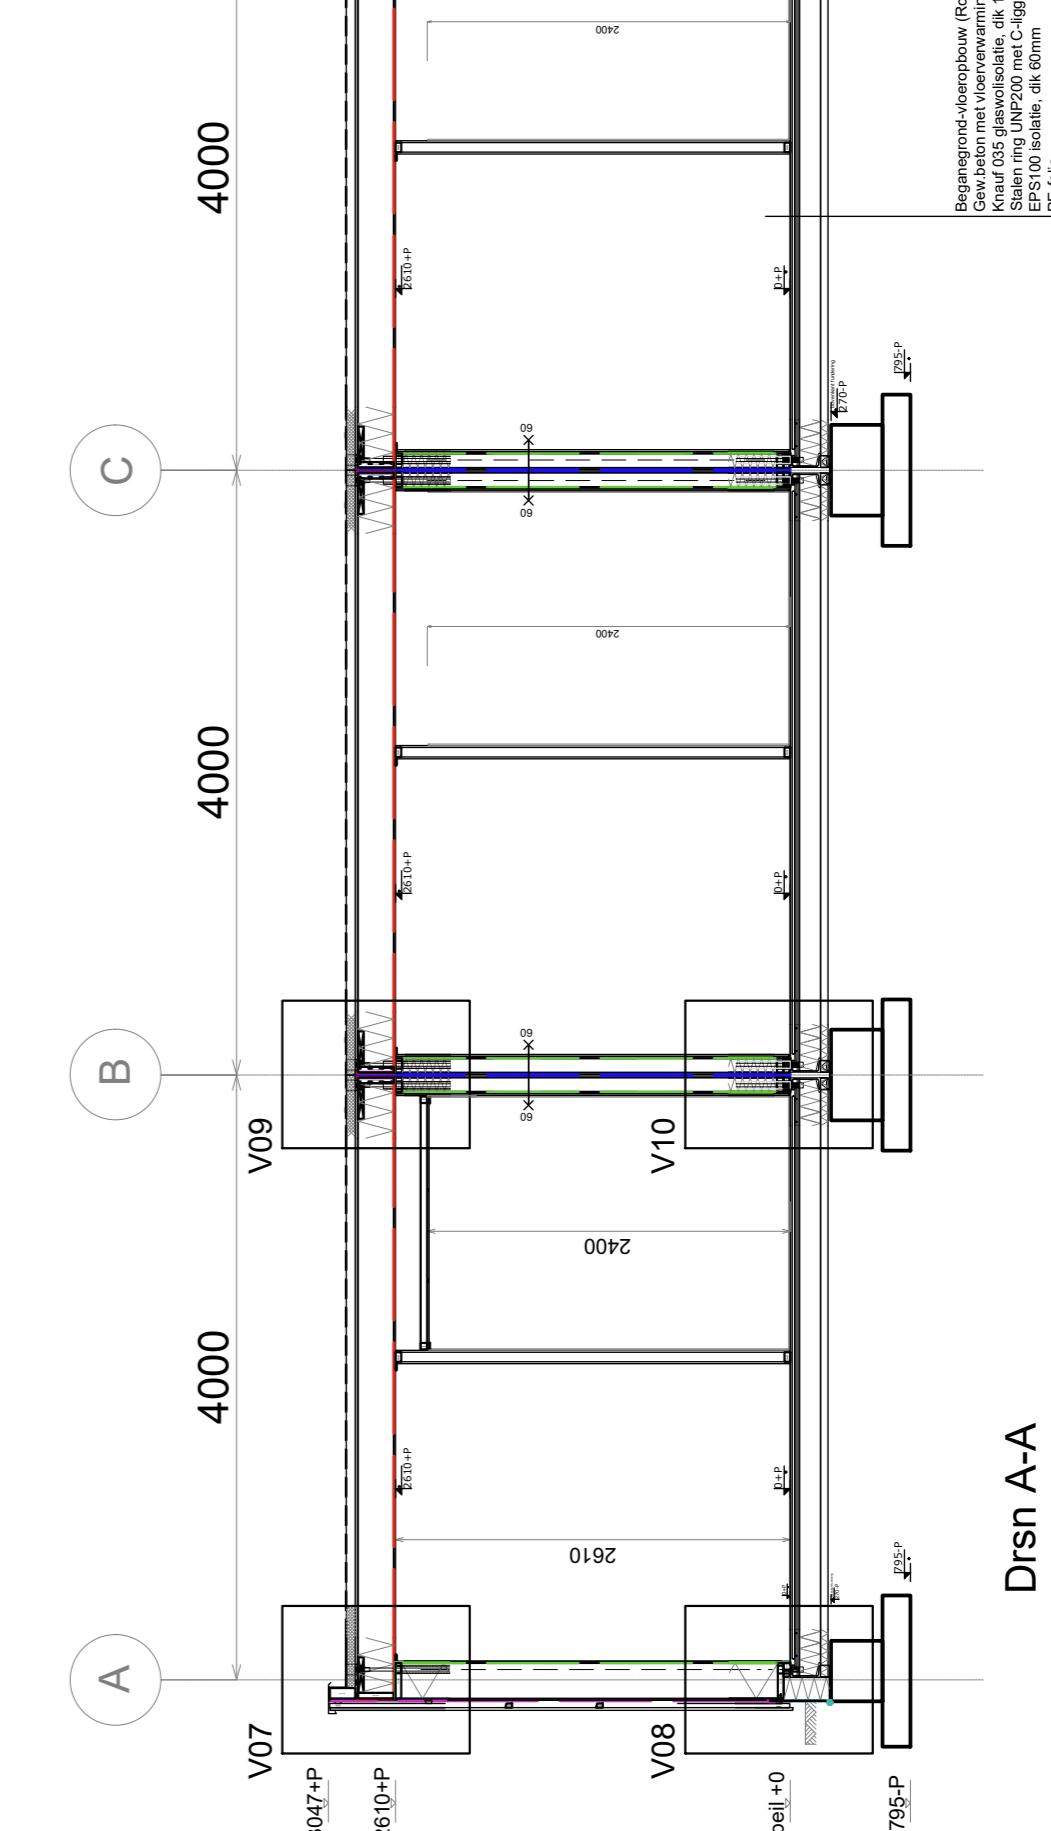

**Doorsneden (type LEVEL) - schaal 1:50**

## Renvooi:

**BRANDVEILIGHEID:**  
Een zijde van de constructie-onderdelen (niet zijde voor- en trapconstructies) voldoet tenminste aan brandklasse D en grenzend aan buitenlucht tevens aan rookklassif. S1fl, overeenkomstig NEN-EN 13501-1. In elke verdieping heeft een trapkast een totale opening van minimaal 5% van het totale oppervlak van een kamer behoeft hieraan niet te voldoen.

De rookkasten in de woningen voldoen aan de primaire inrichtingseisen volgens NEN 2555. Overvleugel aanvullende gekopieerde rookkasten worden voorzien van een rookkast die van buiten opent conform NEN 6069.

Houdtengroottes beperkt blijven. Ten hoogte van de voorzijde moet de houdingstrategie een rapport gedaan worden volgens NEN 6063. Houdtengroottes zijn afhankelijk van de woning. WIBBO rapporten volgen conform NEN 6069. Houdtengroottes constructie is 60 min. (WIBBO rapporten conform NEN 6069). Brandverend conform NEN 6069.

Voorzieningen voor rook van een koker zijn overeenkomstig NEN 6062. Toegangscuurum vormen alleen alleen in kurasit of indien dit overgaat koelijken.

Volgens rapportage leverander. Begeling achter in H+R+ begeling. Blinde- en buitenbegeling grot voorzien aan NEN 6059.

Blinde- en buitenbegeling onder de deur, alleen binnenduren 20 mm vóór de vloer cq dorpel afvoer. Koeksel akt.

Voorzieningen voor rook van een koker zijn overeenkomstig NEN 6062. Toegangscuurum vormen alleen alleen in kurasit of indien dit overgaat koelijken. Volgens rapportage leverander. Begeling achter in H+R+ begeling. Blinde- en buitenbegeling grot voorzien aan NEN 6059.

Binnenbegeling bij type DUC grot voldoen aan NEN 6059.

Houdtengroottes constructie is 60 min. (WIBBO rapporten conform NEN 6069).

Brandverend constructie, (K) minuten brandverend conform NEN 6069.

zelbststandig rookkast conform NEN 2535.

## BOUWKUNDIG:

GM15  
mk  
b=20  
akt.  
[RM]

Voorzieningen voor rook van een koker zijn overeenkomstig NEN 6062.

Toegangscuurum vormen alleen alleen in kurasit of indien dit overgaat koelijken.

Volgens rapportage leverander. Begeling achter in H+R+ begeling.

Blinde- en buitenbegeling grot voorzien aan NEN 6059.

Blinde- en buitenbegeling onder de deur, alleen binnenduren 20 mm vóór de vloer cq dorpel afvoer. Koeksel akt.

Voorzieningen voor rook van een koker zijn overeenkomstig NEN 6062. Toegangscuurum vormen alleen alleen in kurasit of indien dit overgaat koelijken. Volgens rapportage leverander. Begeling achter in H+R+ begeling.

Alle nauwkeuring in mm (mm), terzij andere verwijder.

Hier eerste ind A.1.14. BBS bepaalt dat een liggende bouwwerk minimal aan de voorziening in de houtstukken 2 tot en met 4 vóórdem bestaande bouw moet voldoen. Alleen voor zover daar in een bepaalde afdeling expliciet voor een bestaande gebouwstaite aangegeven wordt dat er daarvoor geldt.

Door de voorgaande verschillende gebouwstaite moet voor zover dat mogelijk tot en met 4 vóórdem bestaande bouw tot en met 2000 voorziening volgens NEN 6059 voldoen.

Onderstaande rapportage van NEN 6059 kan alleen voor zover dat geldt dat de voorziening volgens NEN 6059 voldoet.

Bij luchtaustauswissel (A.1.14. BBS) moet voor de geluidsoverdracht van een verblijfsruimte naar een andere verblijfsruimte een verhogening niet meer dan 10 dB (dB(A)) (Art.3.16 id BBL liggend bouwwerk).

Die genoemd niet groter is dan 0,01 (kg/m<sup>2</sup>) s (2) kan op geen enkele plaats groter dan 0,01 kg/m<sup>2</sup> s (2).

Woningen zijn toegang tot een bestaande gebouwstaite die niet meer dan 10 dB (dB(A)) voor de geluidsoverdracht van een verblijfsruimte naar een andere verblijfsruimte aan de voorziening volgens NEN 6059 voldoet.

Hierbij moet voor de geluidsoverdracht van een verblijfsruimte naar een andere verblijfsruimte een verhogening niet meer dan 10 dB (dB(A)) (Art.3.16 id BBL liggend bouwwerk).

Als u bent in aanmerking voor de geluidsoverdracht van een verblijfsruimte naar een andere verblijfsruimte heeft een verhogening niet meer dan 10 dB (dB(A)) (Art.3.16 id BBL liggend bouwwerk).

Hierbij moet voor de geluidsoverdracht van een verblijfsruimte naar een andere verblijfsruimte een verhogening niet meer dan 10 dB (dB(A)) (Art.3.16 id BBL liggend bouwwerk).

Als u bent in aanmerking voor de geluidsoverdracht van een verblijfsruimte naar een andere verblijfsruimte heeft een verhogening niet meer dan 10 dB (dB(A)) (Art.3.16 id BBL liggend bouwwerk).

Alle omtrekken die kunnen leiden tot een verhooging van de geluidsoverdracht van een verblijfsruimte naar een andere verblijfsruimte volgens NEN 6059 kan alleen voor zover dat geldt dat de voorziening volgens NEN 6059 voldoet.

Alle punten waarvan de geluidsoverdracht van een verblijfsruimte naar een andere verblijfsruimte volgens NEN 6059 kan alleen voor zover dat geldt dat de voorziening volgens NEN 6059 voldoet.


All omtrekken die kunnen leiden tot een verhooging van de geluidsoverdracht van een verblijfsruimte naar een andere verblijfsruimte volgens NEN 6059 kan alleen voor zover dat geldt dat de voorziening volgens NEN 6059 voldoet.

Alle punten waarvan de geluidsoverdracht van een verblijfsruimte naar een andere verblijfsruimte volgens NEN 6059 kan alleen voor zover dat geldt dat de voorziening volgens NEN 6059 voldoet.



All omtrekken die kunnen leiden tot een verhooging van de geluidsoverdracht van een verblijfsruimte naar een andere verblijfsruimte volgens NEN 6059 kan alleen voor zover dat geldt dat de voorziening volgens NEN 6059 voldoet.

All omtrekken die kunnen leiden tot een verhooging van de geluidsoverdracht van een verblijfsruimte naar een andere verblijfsruimte volgens NEN 6059 kan alleen voor zover dat geldt dat de voorziening volgens NEN 6059 voldoet.

## woonType; LEVEL

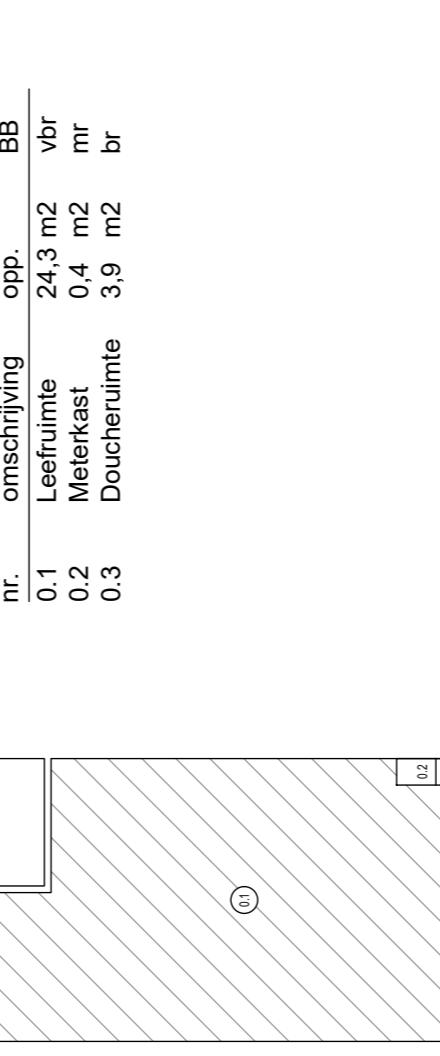

nr.		omschrijving	opp.	BB
0.1		Leefruimte	24,3 m <sup>2</sup>	norm
0.2		Merkast	0,4 m <sup>2</sup>	ibr
0.3		Douchekam	3,9 m <sup>2</sup>	br

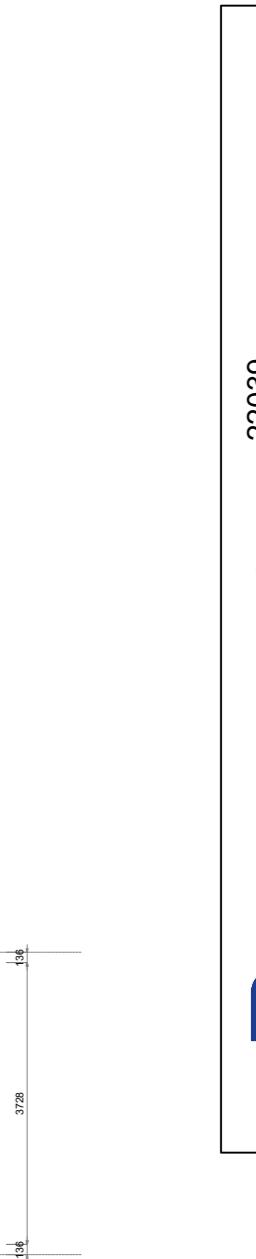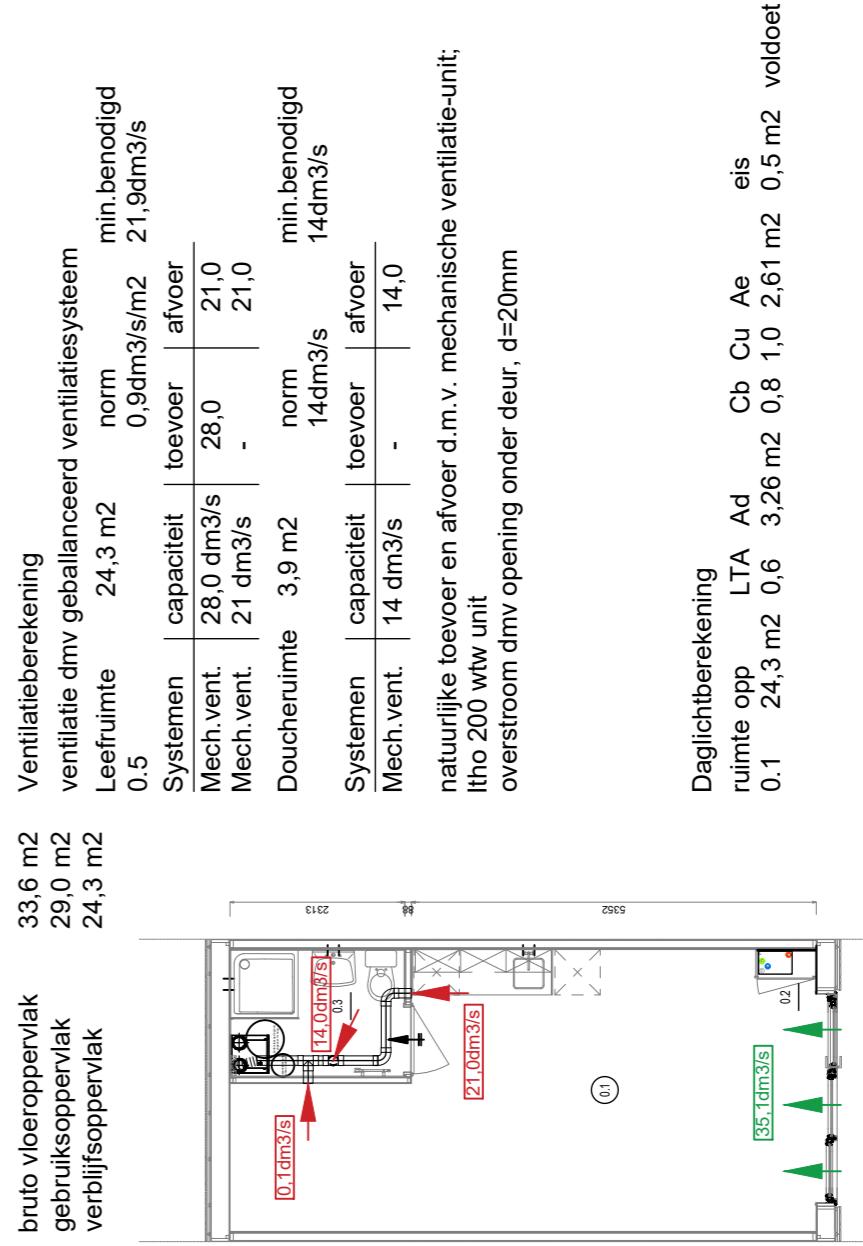

**Barli**  
Onderhoud  
Ontwerp  
Plattegronden, gevets, dossiers en autom.

Sydh  
Techniek

10 DUO / 6 LEVEL Ravenstein

Mooland

Oppachter

Tekening


Omgevingsvergunning  
Ontwerp  
Ontwerp  
Plattegronden, gevets, dossiers en autom.

1

29-09-2023

A1

# Rioleringsplan bouwwerken 1 t/m 4 - schaal 1:100

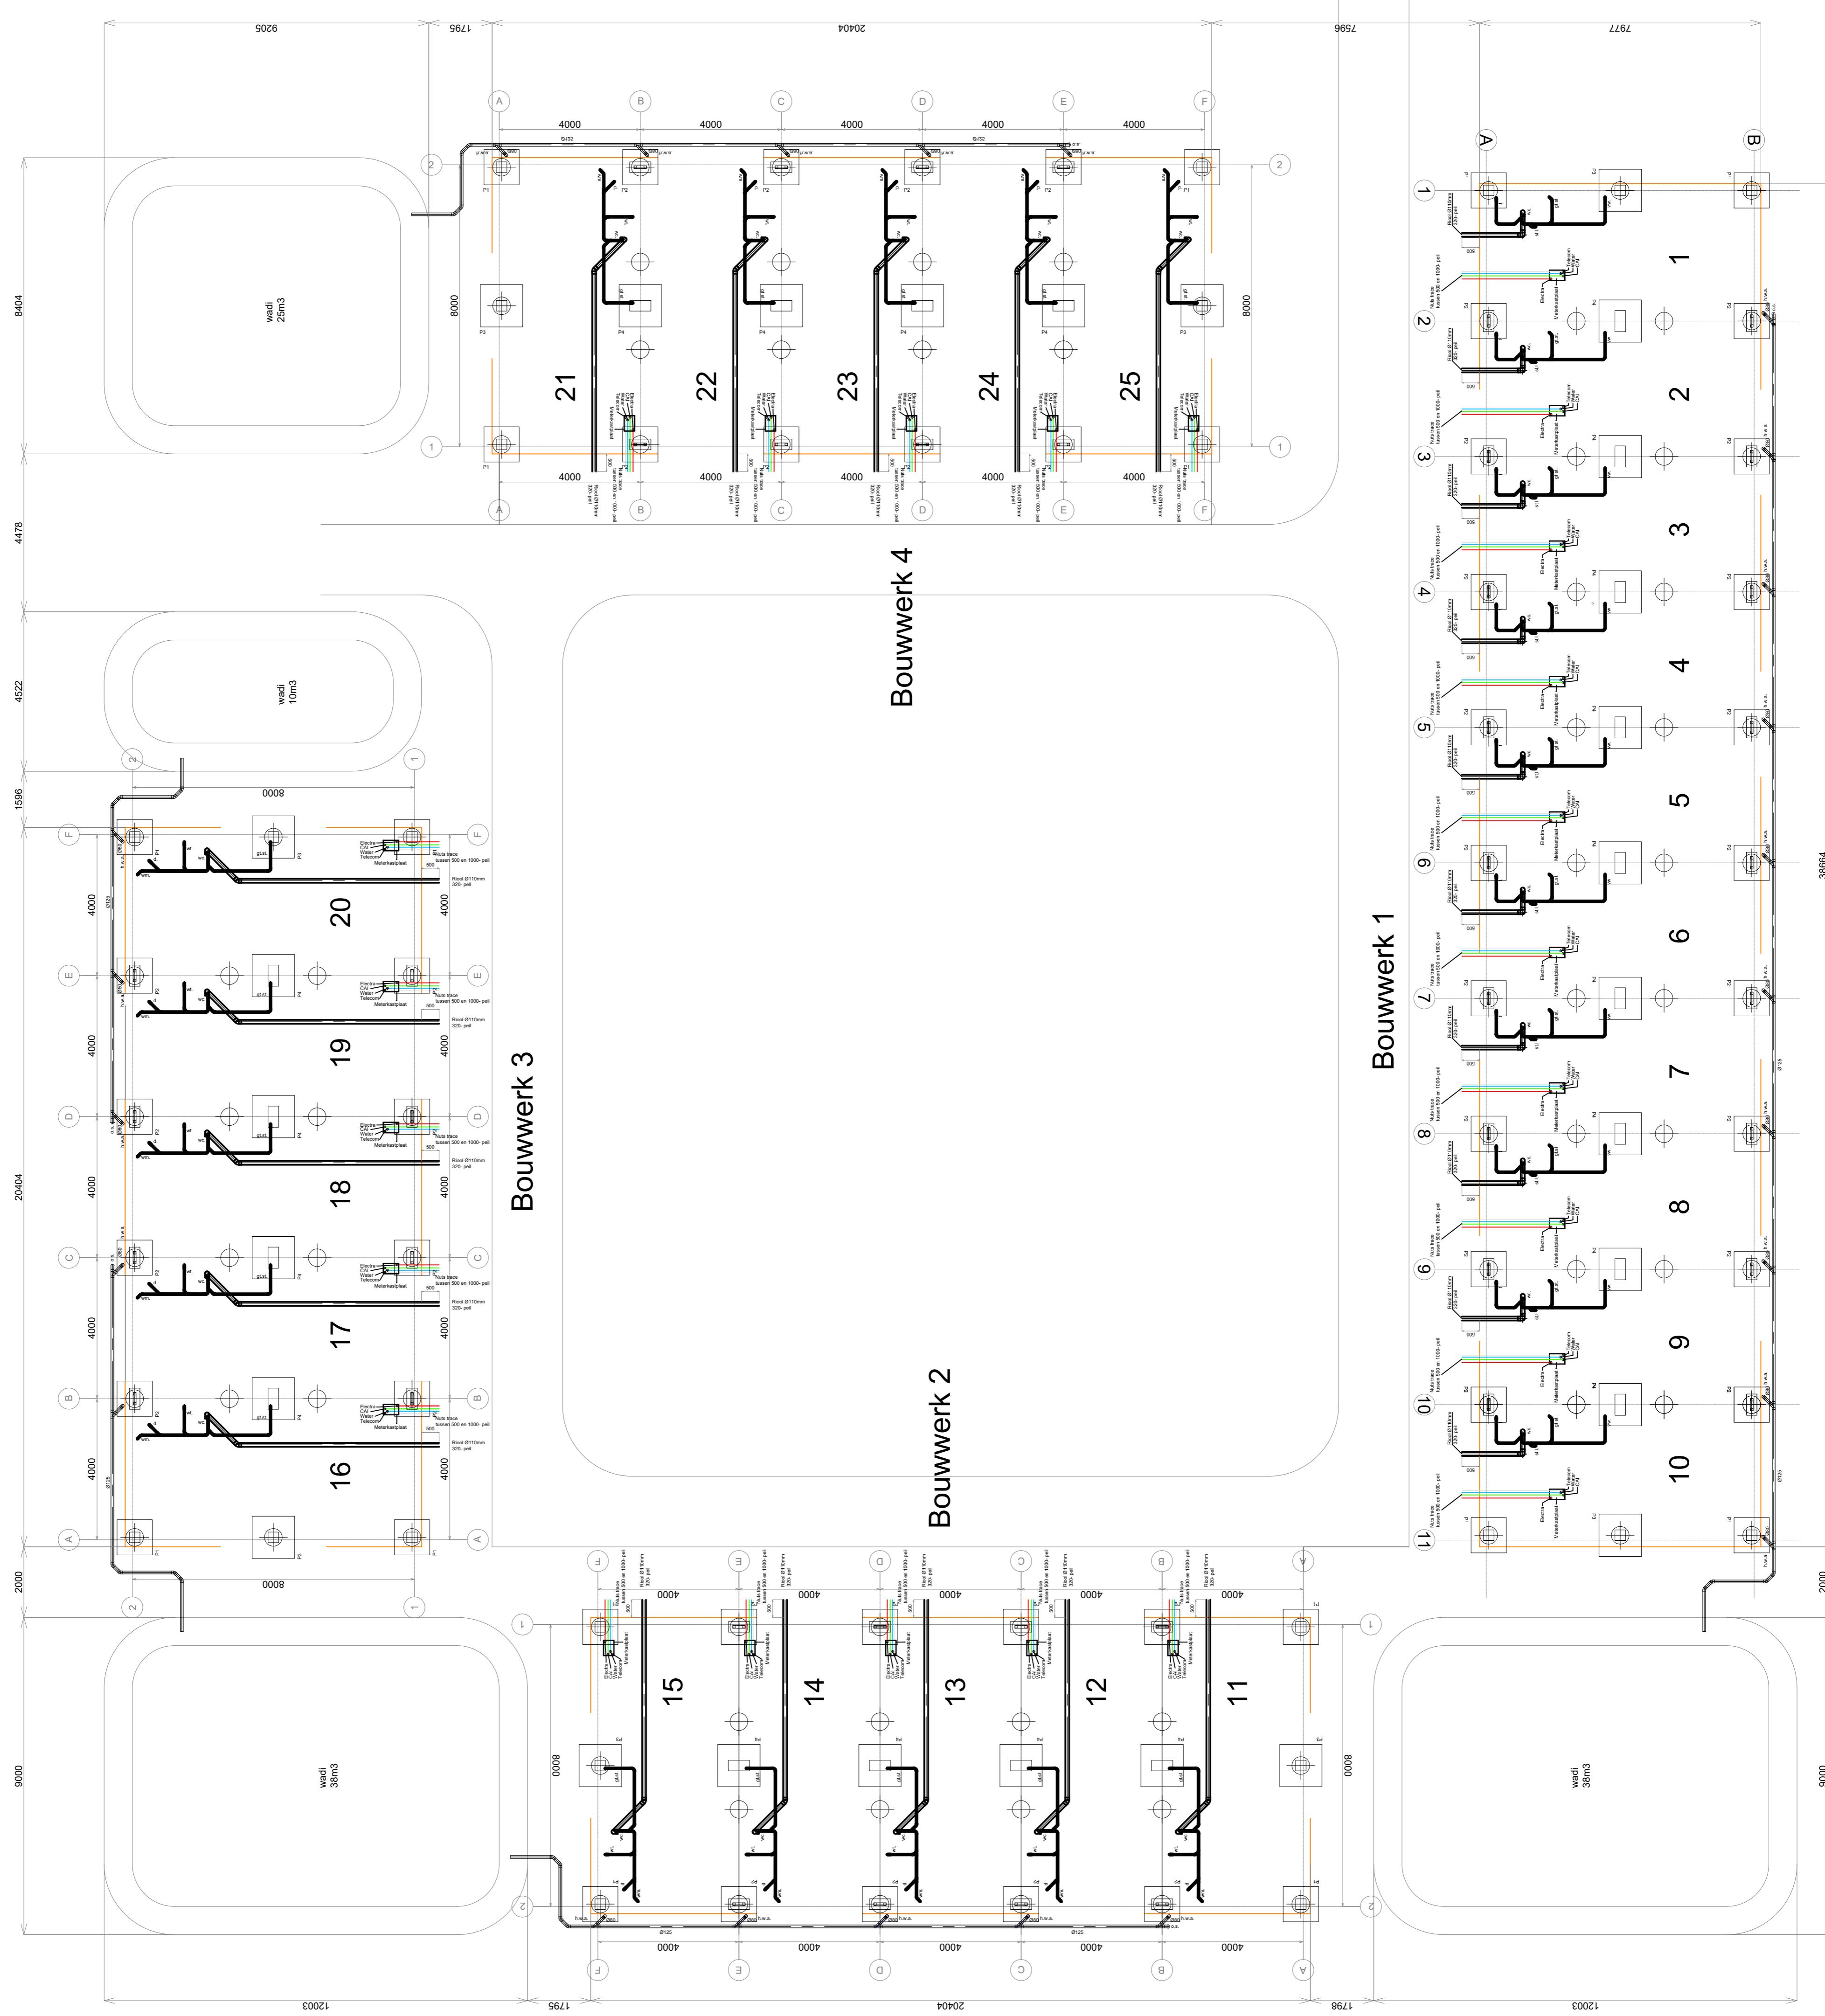

**Barli**

Omgevingsvergunning  
Onderhoud  
Ontwerp  
Ontwerping  
Rioleringplan

Tekening

Projectnummer	22038
Projectnaam	10 DUO / 15 LEVEL Ravenstein
Opdrachtgever	Mooland
Tekenaar	SvdH
Datum	29-09-2023
Versie	1
Schaal	1:100
A1	